

## SEZNAM PŘÍLOH

ZTV ČESKÝ RUDOLEC


SO 04 VODOVOD

1. TECHNICKÁ ZPRÁVA

2. VÝKRESOVÁ DOKUMENTACE

- D4.1 CELKOVÁ SITUACE - VODOVOD
- D4.2 PODÉLNÝ PROFIL VODOVOD V1
- D4.3 PODÉLNÝ PROFIL VODOVOD V2
- D4.4 PODÉLNÝ PROFIL VODOVOD V3
- D4.5 PŘÍČNÝ ŘEZ
- D4.6 KLADEČSKÉ SCHEMA
- D4.7 PROTLAK POD VOZOVKOU - ŘEZ

### Projektová dokumentace pro provedení stavby

Ved.projektant: Ing. arch. Miroslav Dvořák		<div>Projektant:</div> <div><b>DELTA</b> projekt</div> <div>DELTA projekt s.r.o. Antonínská 15 38001 Dačice IČ: 251 60 150 DIČ: CZ25160150</div>		
Vypracoval: Jiří Černý				
Investor: Obec Český Rudolec 378 83 Český Rudolec 123				
Akce:	ZTV sídliště Za Hanouskovými Český Rudolec	Zak. č.:	04 02 / 2018	Kopie:
		Datum:	červen 2020	
		Stupeň:	DPS	
Část:	SO 04 Vodovod	Místo:	Český Rudolec	Část:  <b>D4</b>
		Okres:	Jindřichův Hradec	
Obsah:	Vodovod a vodovodní přípojky			

ZTV pro rodinné domky

Český Rudolec  
Projekt pro provedení stavby

Obec Český Rudolec  
Český Rudolec  
378 83 Český Rudolec

---

## **SO 04            VODOVOD**

### ***TEXTOVÁ ČÁST***

**Zpracovatel            :**        **Jiří Černý, Antonínská 15/II, 380 01 Dačice**

**Autorizace             :**        **ing.Zdeněk Hejtman, Palackého nám. 3/I,380 01 Dačice**

---

tel.: 731 556 608

---

Projektování  
Jiří Černý  
Antonínská 15/II  
380 01 Dačice

***Obsah :***

- 1. Průvodní zpráva**
- 2. Technická zpráva**

# 1. Průvodní zpráva

## Identifikační údaje

### *Údaje o stavbě*

Název stavby: **ZTV sídliště Za Hanouskovými, Český Rudolec**

Místo stavby: **Český Rudolec (546097)  
katastrální území Český Rudolec (623105)  
parc. č. 4555 a 4539**

Předmět dokumentace:

**Předmětem projektové dokumentace je vybudování inženýrských sítí v lokalitě budoucího sídliště rodinných domů v lokalitě Za Hanouskovými v Českém Rudolci.**

**V řešeném území je navrženo 23 parcel pro rodinné domy a jedna parcela pro budoucí umístění domu s pečovatelskou službou.**

### *Údaje o stavebníkovi*

Žadatel/ stavebník: **Obec Český Rudolec** IČO: 00246441  
**378 83 Český Rudolec 123**

### *Údaje o zpracovateli dokumentace*

Zpracovatel: **DELTA projekt s.r.o.** IČO: 251 60 150  
**Antonínská 15/II  
380 01 Dačice**

Obchodní rejstřík: **Krajský soud v Českých Budějovicích  
oddíl C, vložka 6905**

Hlavní projektant: **Ing. arch. Miroslav Dvořák**  
autorizovaný architekt  
pořadové číslo u ČKA: 00 427  
tel. 724 04 64 24

Projektant části vodovod a kanalizace:

**Jiří Černý**  
autorizovaný technik  
pořadové číslo u ČKAIT: 0100849

Autorizace : **Ing. Zdeněk Hejtman**  
autorizovaný inženýr pro vodohospodářské stavby  
pořadové číslo u ČKAIT: 0100394

## 2. TECHNICKÁ ZPRÁVA

### a) popis inženýrského objektu, jeho funkčního a technického řešení

Projektová dokumentace řeší zřízení vodovodního řádu na akci ZTV sídliště Za Hanouskovými, Český Rudolec k.ú. Český Rudolec, kraj Jihočeský. Základní technické vybavení pro výstavbu rodinných domů je navrženo podle zpracovaného územního plánu pro obec Český Rudolec. Jednotlivé parcely pro výstavbu rodinných domků budou napojeny novými vodovodními přípojkami z veřejného vodovodní řádu, který bude do nově vzniklé ulice prodloužen v rámci výstavby inženýrských sítí..

Stavba bude zasahovat tyto pozemky podle KN :

Obec: **Český Rudolec**  
Katastrální území: **Český Rudolec (623105)**

Parc.č.	Druh pozemku	Výměra (m <sup>2</sup> )	Vlastnické právo
4555	orná půda	40331	Obec Český Rudolec
4539	Orná půda	62698	Obec Český Rudolec
2601/2	ostatní plocha	13591	Jihočeský kraj, U Zimního stadionu 1952/2, České Budějovice, Hospodaření: Správa a údržba silnic Jihočeského kraje
3380	Ostatní plocha	22075	Jihočeský kraj, U Zimního stadionu 1952/2, České Budějovice, Hospodaření: Správa a údržba silnic Jihočeského kraje
265/4	zahrada	147	Novák Aleš, 378 83 Český Rudolec 125 Šedivá Tatána, 691 72 Kašnice 28
289/1	zahrada	294	Ing. Luboš Vávruš, 378 83 Český Rudolec 39

..  
-

## b) základní technické ukazatele stavby

### Navrhované kapacity stavby

Plocha řešeného území /m <sup>2</sup> /:	45502
Předpokládaný počet rodinných domů /ks/:	23
Předpokládaný počet bytových domů /ks/:	1 (celkem 45 bytů – bude řešeno v další etapě)
Předpokládaný počet obyvatel /os/:	142

### SO 01 Komunikace

Celková plocha „obytné zóny“ /m <sup>2</sup> /:	4766
Plocha přístupového chodníku /m <sup>2</sup> /:	165

### SO 02 Veřejná prostranství

Plocha VP mimo plochy „obytné zóny“ /m <sup>2</sup> /	4733
---	------

### SO 03 Kanalizace

Kanalizace splašková – délka řadu /m/:	472
Kanalizace splašková – počet přípojek /ks/:	24
Kanalizace splašková – délka přípojek /m/:	125
Kanalizace dešťová – délka řadu /m/:	439
Kanalizace dešťová – počet přípojek /ks/:	24
Kanalizace dešťová – délka přípojek /m/:	125

### SO 04 Vodovod

Vodovodní řad - délka /m/:	663
Vodovod – počet přípojek /ks/:	24
Vodovod – délka přípojek /m/:	125

## c) Technické řešení

### c.1 vodovod

Nově řešené území pro výstavbu rodinných domků bude zásobováno pitnou vodou prodloužením vodovodního řádu z obce Český Rudolec. Jednotlivé rodinné domky budou napojeny příslušnou vodovodní přípojkou, PE 32, která bude ukončena na hranici pozemku jednotlivých stavebních parcel. Potrubí vodovodu, hlavní trasa, tlakové potrubí PE 100 RC D 90 SN10, bude uloženo v nezámrzné hloubce do pažené rýhy na pískové lože tl. 10 cm. Do výše 30 cm nad potrubí zasypáno pískem a dále zhutněným zásypem z výkopku.

### Bilance spotřeby vody :

#### Předpokládaná roční spotřeba vody (dle vyhlášky 120/2011 Sb. v pl. zn.):

počet stálých obyvatel:	142 os.
potřeba vody na 1 obyvatele:	35+1 m <sup>3</sup> /rok

#### *Roční spotřeba vody*

$$Q_r = Q_o \times 36 = 142 \times 36 = 5\,112 \text{ m}^3/\text{rok}$$

#### *Max. hodin. spotřeba*

$$Q_{h\max} = 0,24 \text{ l/s}$$

### **c) napojení na stávající technickou infrastrukturu**

Vodovod napojen - viz. popis výše.

### **d) vliv na povrchové vody**

Vodovod navržen jako vodotěsný. Parametry a veškeré zkoušky budou doloženy ke kolaudaci. Vzhledem k nízké intenzitě dopravy v nové ulici bude dopad provozu na znečištění dešťových vod ze zpevněných ploch (vozovky) zanedbatelný a proto je na tyto vody pohlíženo, jako na vody čisté. Z těchto důvodů nedojde k negativním vlivům na povrchové a podzemní vody.

### **f) požadavky na postup stavebních a montážních prací**

**Před zahájením zemních prací je nutné vytýčení všech stávajících podzemních inženýrských sítí přímo na místě.** Veškeré křížení a souběhy s ostatními sítěmi je nutno provádět tak, aby nedošlo k jejich poškození, byla dodržena ČSN 736005, jejich ochranná pásma a podmínky správců těchto zařízení.

Zemní práce budou prováděny dle ČSN a vyhlášky ČUBP Sb.

### **g) požadavky na provoz zařízení**

Z hlediska provozu výše uvedená zařízení a potrubní rozvody vodovodu nevyžadují zvláštní požadavky na provoz.

Předpokládá se jejich pravidelná kontrola cca 1 x za rok.

Dle zjištěných skutečností je možné tento interval upravit. V případě mimořádných událostí (např. poruchy veřejných řadů apod.) bude provedena kontrola následně po těchto událostech.

Materiálové provedení bylo specifikováno v předchozích částech textové dokumentace.

### **h) řešení komunikací a ploch z hlediska přístupů a užívání osobami s omezenou schopností pohybu a orientace**

Jedná se o inženýrské objekty - nesouvisející s řešením komunikace osob s omezenou možností pohybu. Neřeší se.

### **i) důsledky na životní prostředí a bezpečnost práce**

Realizace výše uvedených stavebních objektů stavby nebude mít negativní vliv na životní prostředí. Vzhledem k nízké intenzitě dopravy v nové ulici bude dopad provozu na znečištění dešťových vod ze zpevněných ploch (vozovky) zanedbatelný a proto je na tyto vody pohlíženo, jako na vody čisté.

K částečnému zhoršení životního prostředí může dojít pouze při výstavbě s provozem stavební techniky. Tento stav je však pouze dočasný a nezpůsobí trvalou zátěž do budoucna.

Z hlediska bezpečnosti práce při realizaci bude postupováno dle obecných požadavků na výstavbu a dále dle dalších požadavků popsanych v odstavci popisující postup stavebních a montážních prací. Tato část je řešena komplexně v souhrnné části projektové dokumentace.


**ZÁVĚR :**

Před zahájením zemních prací je nutno požádat správce jednotlivých podzemních sítí o jejich přesné vytýčení, zákresy stávajících sítí v situaci nelze považovat za vytyčovací výkres.

Při provádění veškerých prací je nutno dodržovat příslušné normy, technologické a montážní předpisy výrobců, bezpečnostní předpisy a vyjádření dotčených orgánů státní správy a správců sítí.

Ostatní podrobnosti neuvedené v technické zprávě jsou zřejmé z výkresové části dokumentace. Veškeré změny, které mohou vyplynout z nově vzniklých skutečností, je nutno projednat s projektantem.



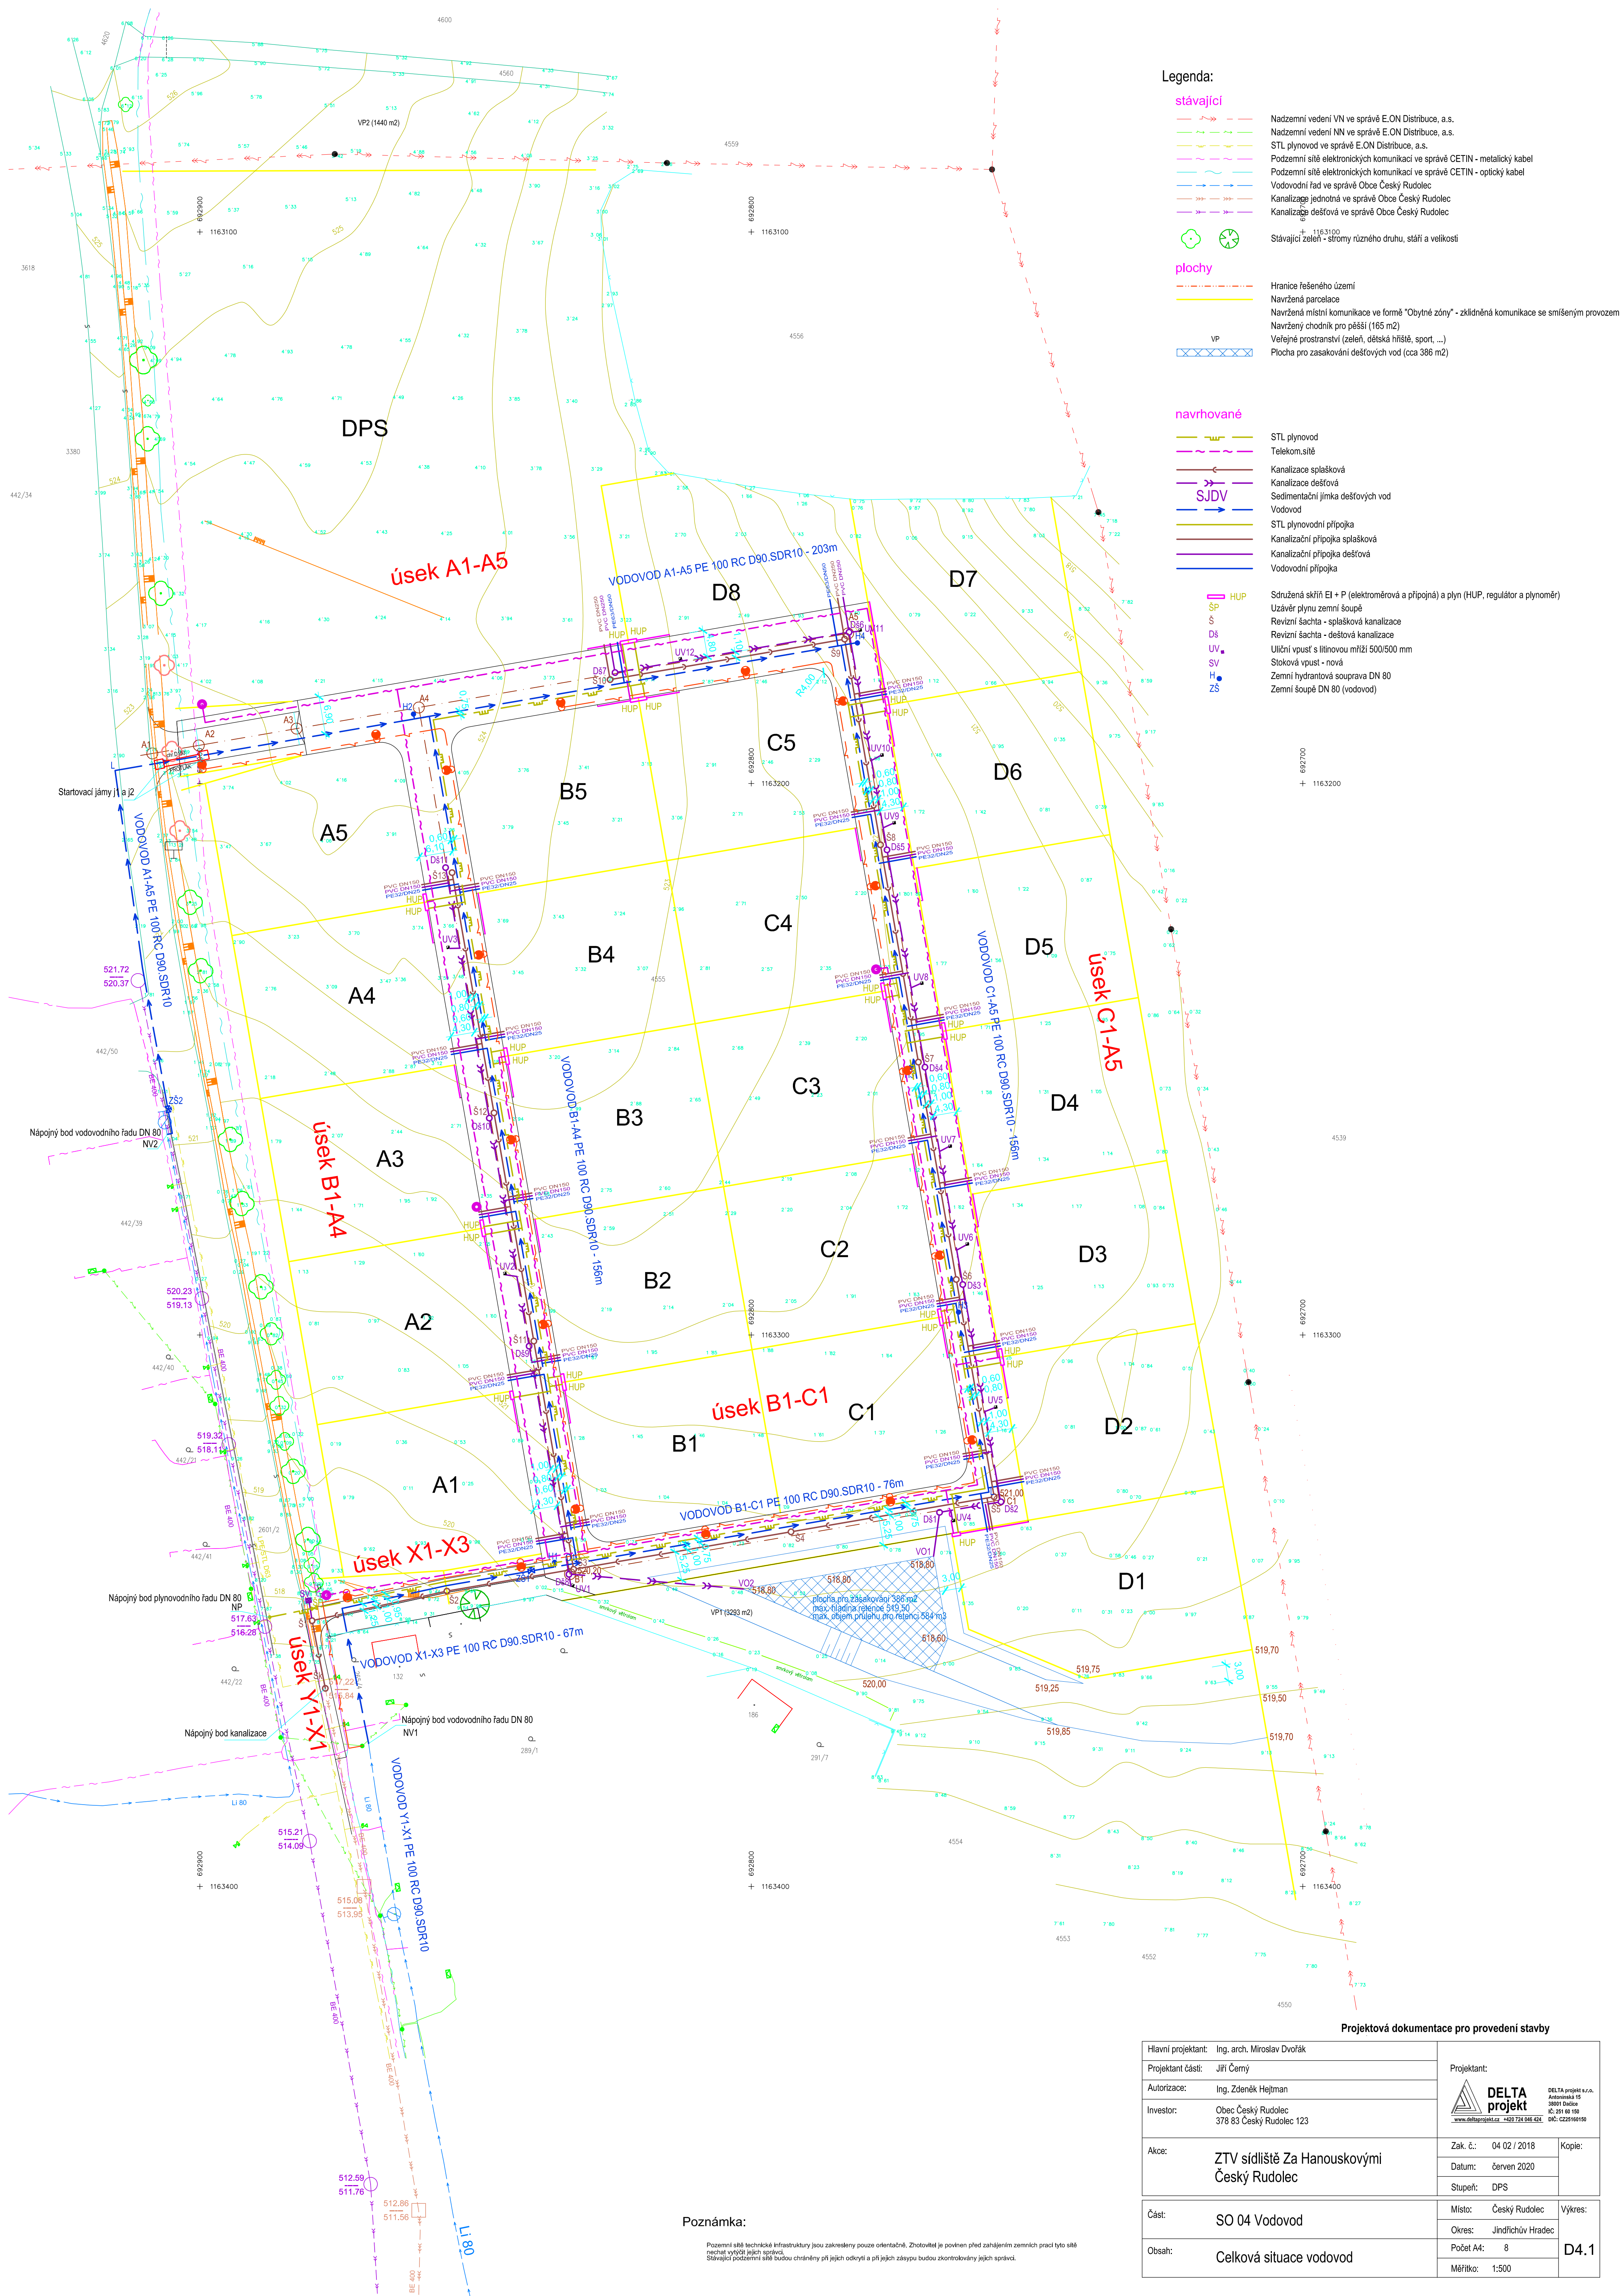

Poznámka:

Podzemní síť technické infrastruktury jsou zakresleny pouze orientačně. Zhotovitel je povinen před zahájením zemních prací tyto sítě  
nechat vyhledat jejich správci.  
Stávající podzemní sítě budou chráněny při jejich odkrytí a při jejich zásepu budou zkontrolovány jejich správci.

Projektová dokumentace pro provedení stavby

Hlavní projektant: Ing. arch. Miroslav Dvořák		<div>Projektant:</div> <div><div>DELTA projekt s.r.o. Autonomická 15 38001 Rudolice IČ: 251 68 150 DIČ: CZ05168150</div></div>		
Projektant části: Jiří Černý				
Autorizace: Ing. Zdeněk Hejtmán				
Investor: Obec Český Rudolec 378 83 Český Rudolec 123				
Akce:	ZTV sídliště Za Hanouskovými Český Rudolec	Zak. č.:	04 02 / 2018	Kopie:
		Datum:	červen 2020	
		Stupeň:	DPS	
Část:	SO 04 Vodovod	Místo:	Český Rudolec	Výkres:
Obsah:	Celková situace vodovod	Okres:	Jindřichův Hradec	
		Počet A4:	8	
		Měřítko:	1:500	D4.1



# VODOVOD 1 (úsek A5-NV1)


ÚZEMÍ

K.Ú.ČESKÝ RUDOLEC


NÁZVY OBJEKTŮ

MĚŘÍTKO :

DĚLKY : 1:1000  
VÝŠKY : 1:100

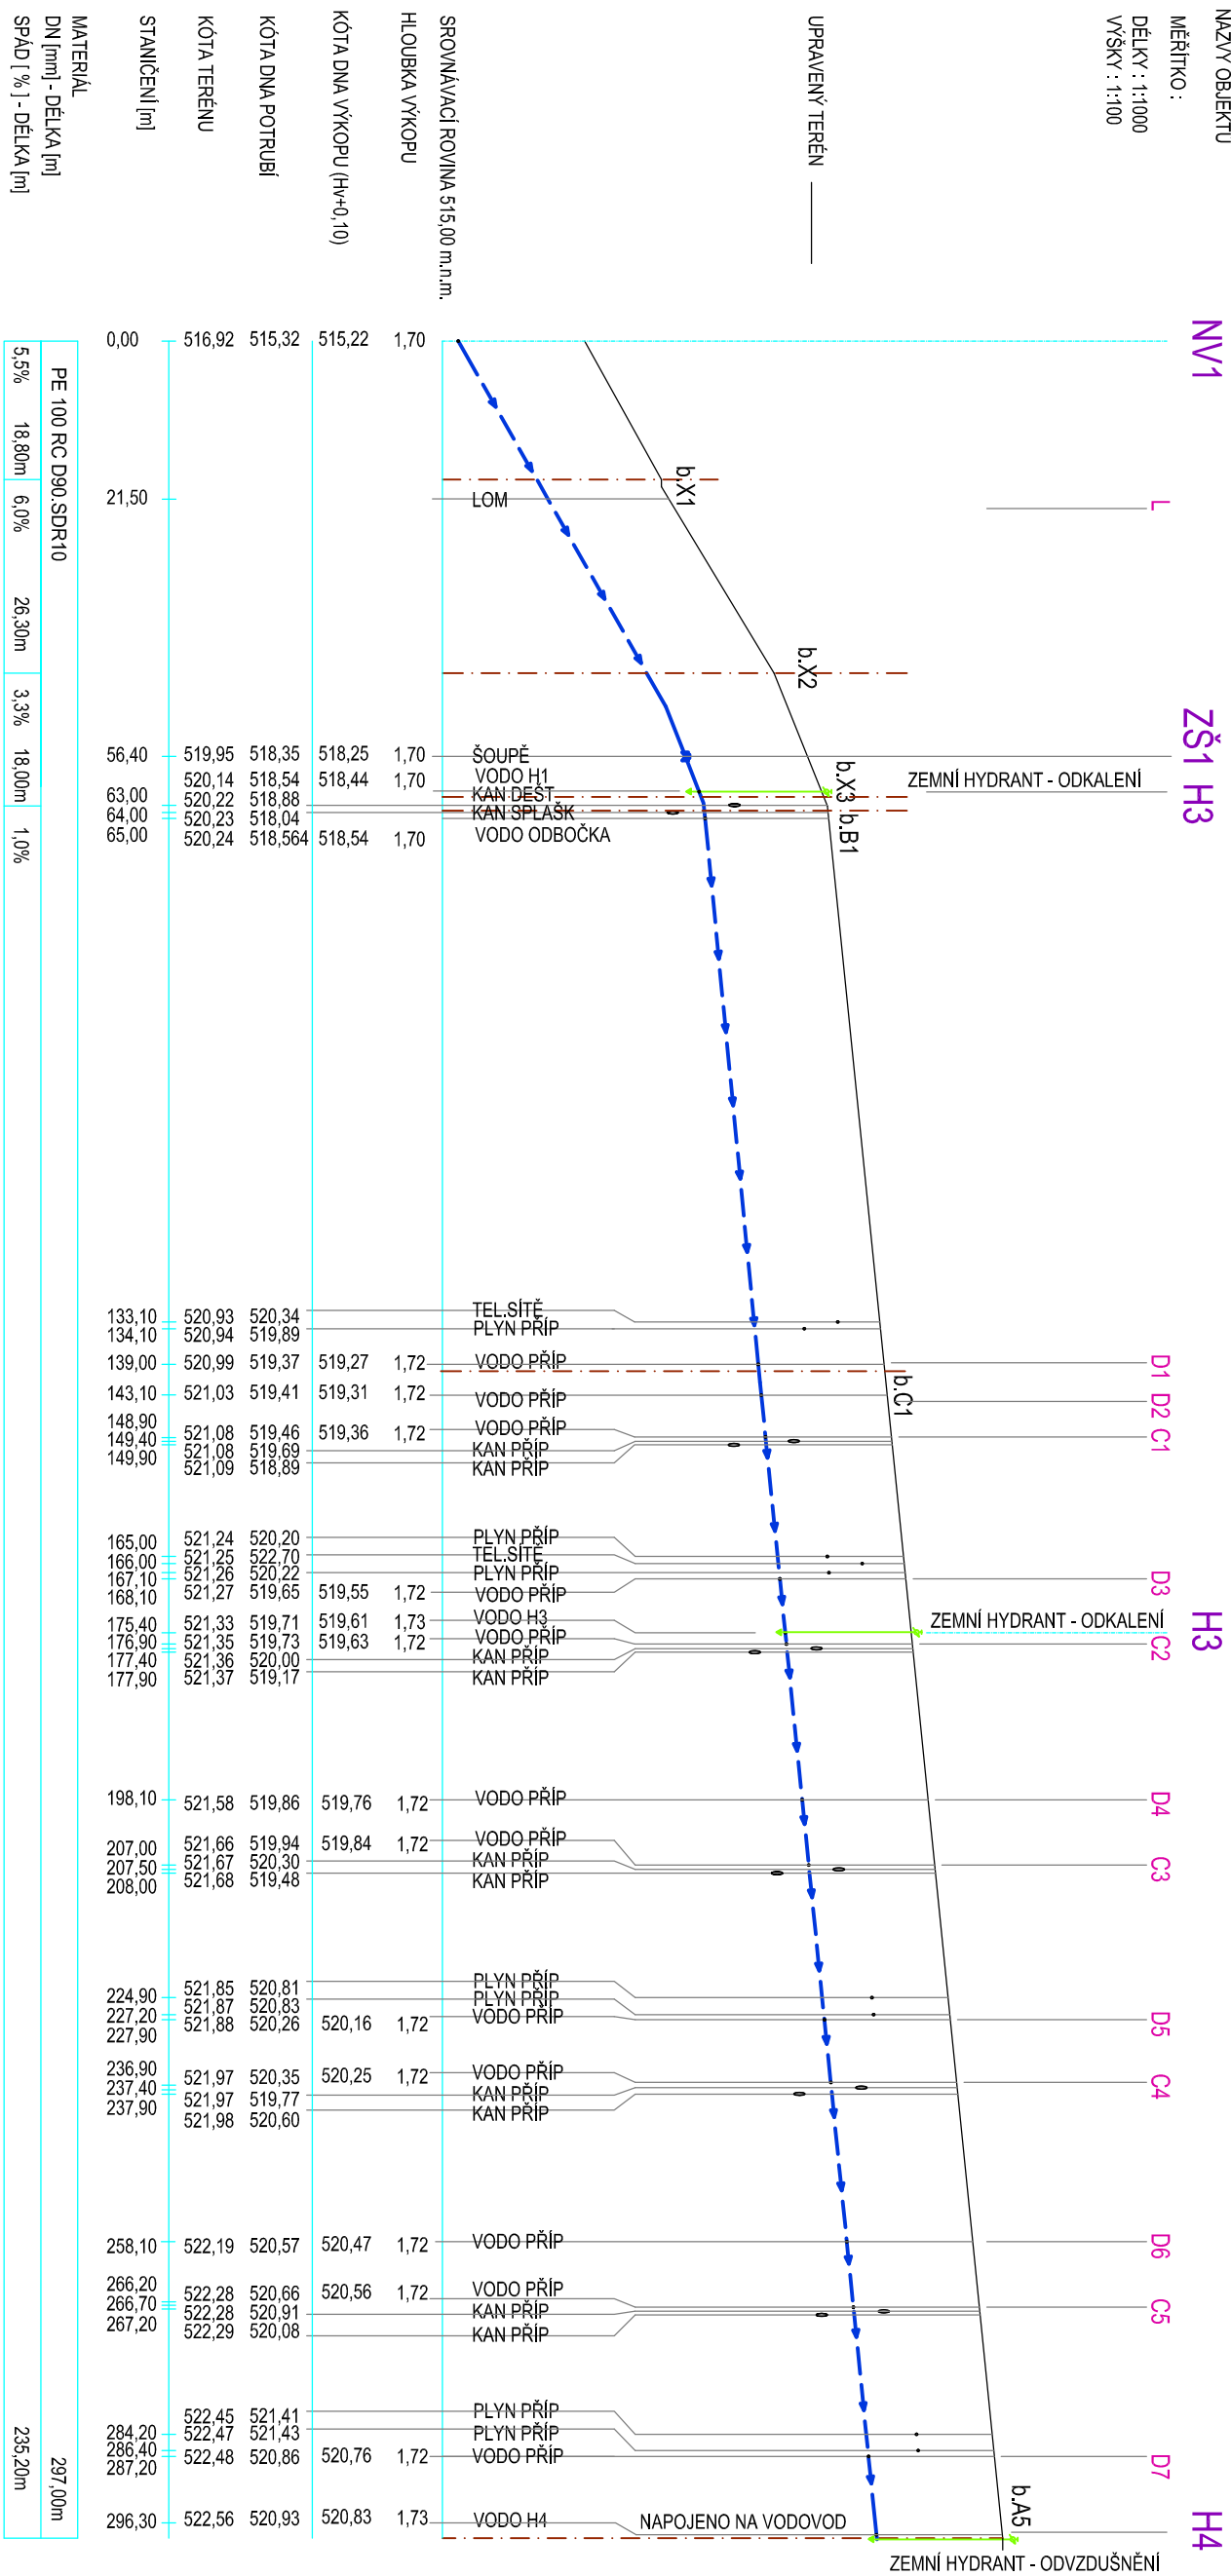

# Projektová dokumentace pro provedení stavby

Hlavní projektant: Ing. arch. Miroslav Dvořák		Projektant:	
Projektant části: Jiří Čermý		 <b>DELTA projekt</b>	
Autořezace: Ing. Zdeněk Hejman		DELTA projekt s.r.o. Antonínská 15 38001 Písek IČ: 251 00 150 DIČ: CZ25100150	
Investor: Obec Český Rudolec 378 83 Český Rudolec 123		<a href="http://www.deltaprojekt.cz">www.deltaprojekt.cz</a> +420 724 046 424	
Akce: ZTV sídliště Za Hanouskovými Český Rudolec		Zak. č.: 04 02 / 2018 Datum: červen 2020 Stupeň: DPS	
Část: SO 04 Vodovod		Místo: Český Rudolec Okres: Jindřichův Hradec Počet A4: 2 Měřitko: 1: 1000 / 100	
Obsah: Podélný řez vodovod V1		Výkres: <b>D4.2</b>	

VODOVOD 2 (úsek A5-NV2)

ÚZEMÍ

NÁZVY OBJEKTŮ

MĚŘÍTKO :

DĚLKÝ : 1:1000

VÝŠKÝ : 1:100

ÚPRAVENÝ TERÉN

SROVNÁVACÍ ROVINA 515,00 m.n.m.

HLOUBKA VÝKOPU

KÓTA DNA VÝKOPU (Hv+0,10)

KÓTA DNA POTRUBÍ


KÓTA TERÉNU

STANIČENÍ [m]

MATERIÁL

DN [mm] - DÉLKA [m]

SPÁD [ % ] - DÉLKA [m]

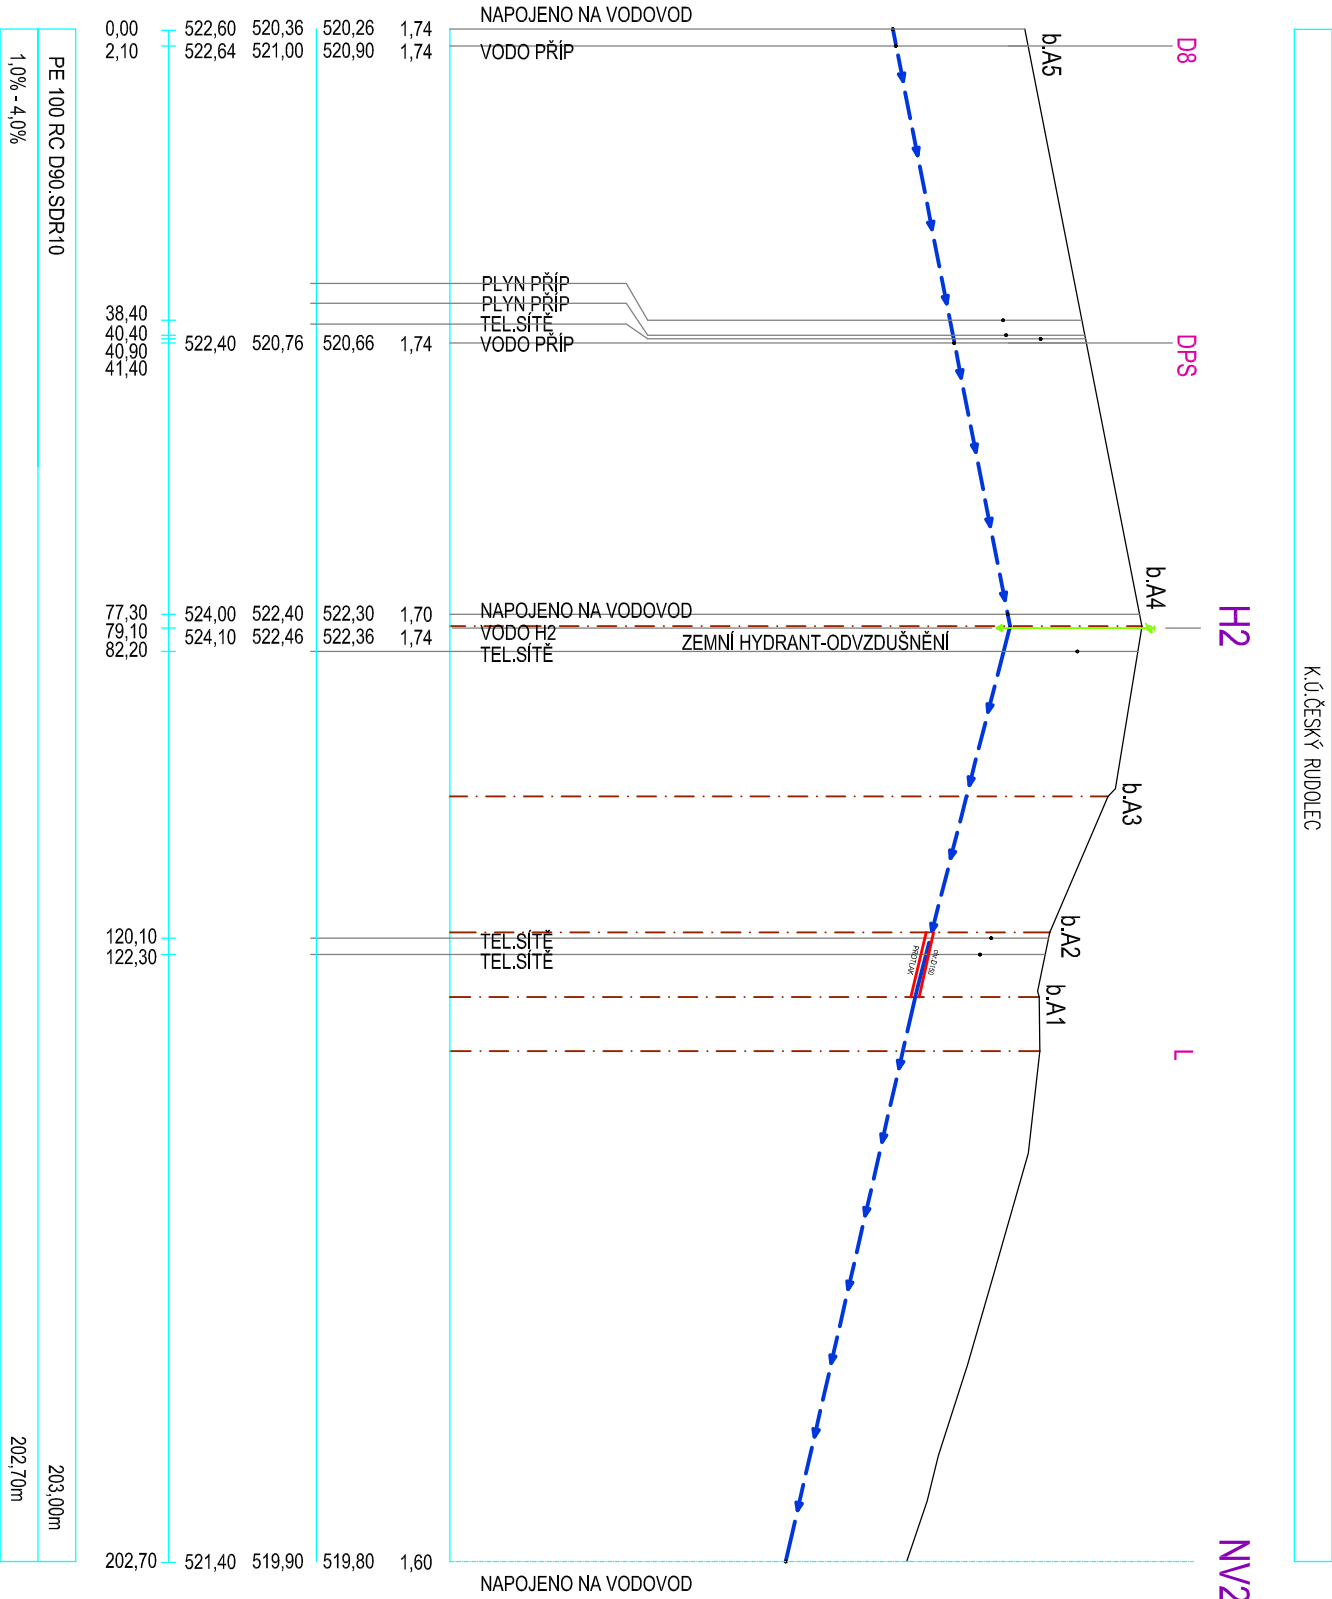

LEGENDA

VODOVOD

POZNÁMKA :

HLOUBKY VÝKOPŮ JSOU SPECIFIKOVÁNY OD ÚROVNĚ Ú.T.

Hlavní projektant: Ing. arch. Miroslav Dvořák		Projektant:	
Projektant částí: Jiří Černý		Projektant:	
Autorizace: Ing. Zdeněk Hejman		Projektant:	
Investor: Obec Český Rudolec 378 83 Český Rudolec 123		Projektant:	
Akce: ZTV sídliště Za Hanouskovými Český Rudolec		Projektant:	
		Zak. č.: 04 02 / 2018	
		Datum: červen 2020	
		Stupeň: DPS	
Část: SO 04 Vodovod		Místo: Český Rudolec	
Obsah: Podélný řez vodovod V/2		Okres: Jindřichův Hradec	
		Počet A4: 2	
		Měřítko: 1: 1000 / 100	
		Výkres: D4.3	

Projektová dokumentace pro provedení stavby

## VODOVOD 3 (úsek B1-A4)


ÚZEMÍ

K.Ú.ČESKÝ RUDOLEC

NÁZVY OBJEKTŮ

**MĚŘÍTKO :**

DĚLKY : 1:1000  
VÝŠKY : 1:100

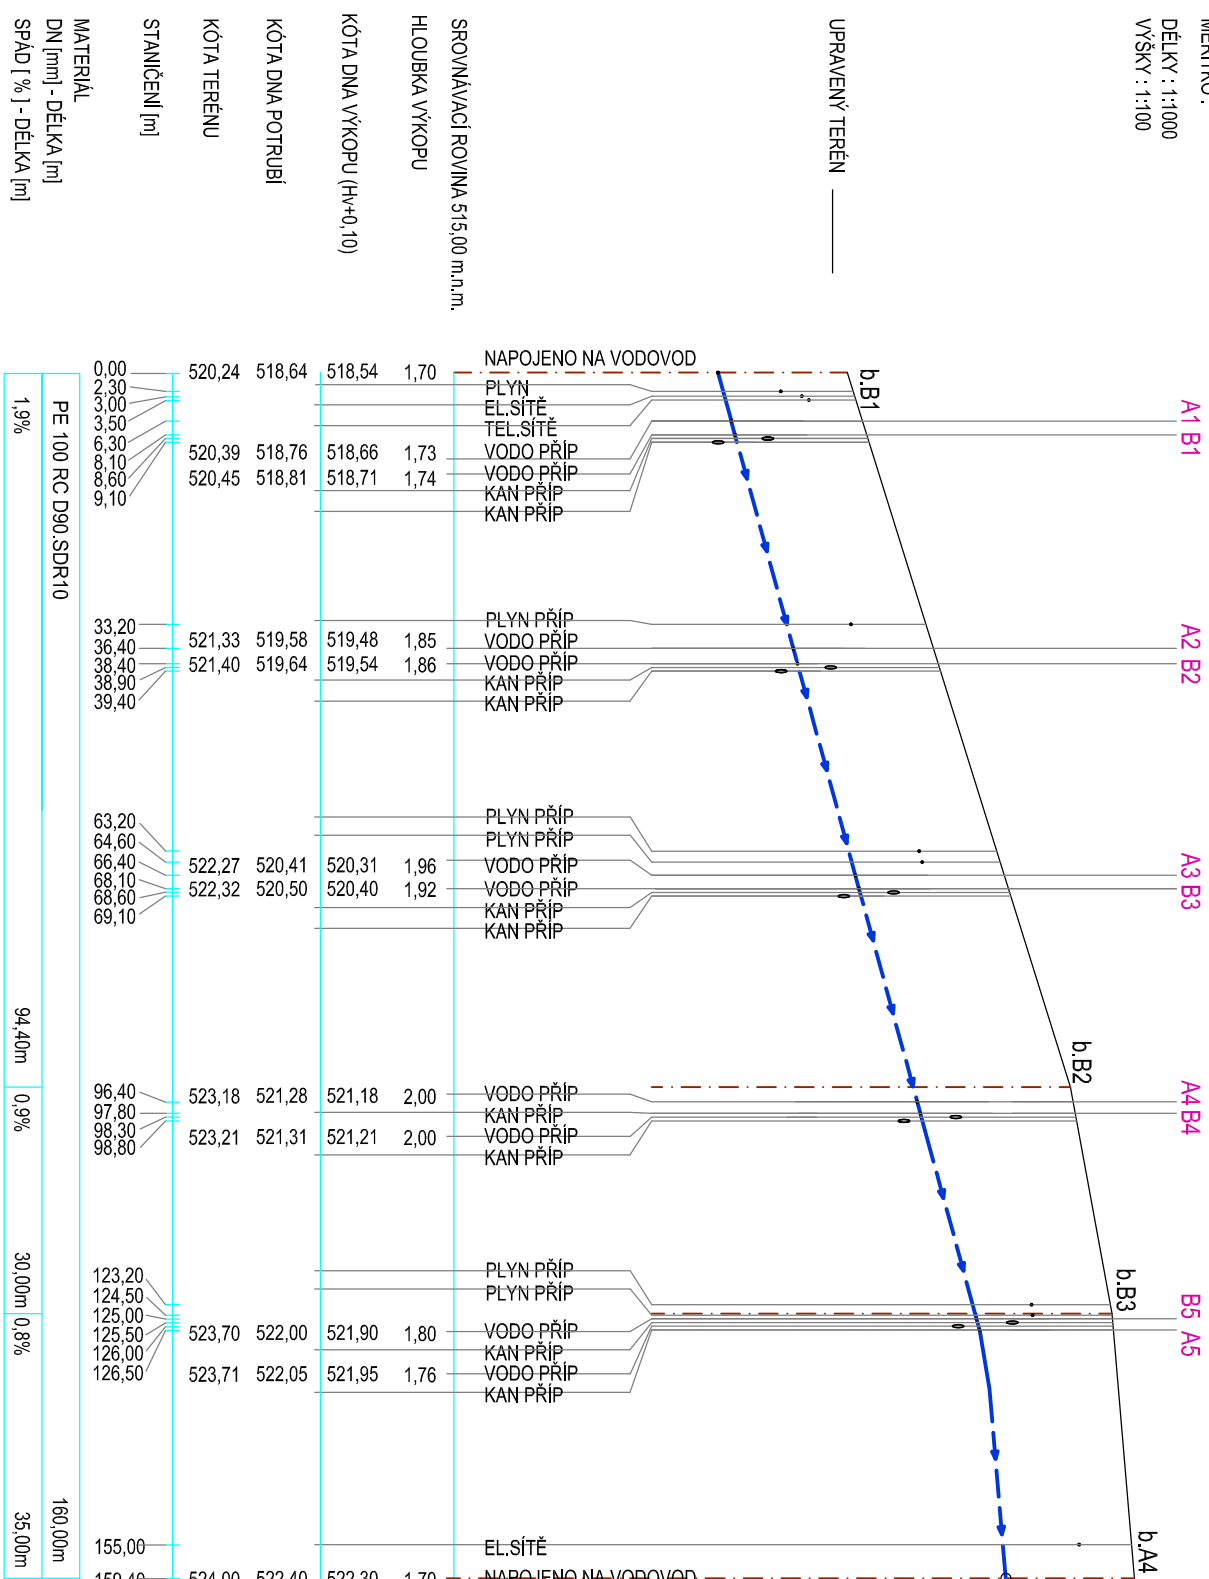

## LEGENDA


→ → → → →  
VODOVOD

## POZNÁMKA :

HLBOUBKY VÝKOPŮ JSOU SPECIFIKOVÁNY OD ÚROVNĚ Ů.T.


# Projektová dokumentace pro provedení stavby

Hlavní projektant: Ing. arch. Miroslav Dvořák	
Projektant části: Jiří Čermý	
Autorizace: Ing. Zdeněk Hejman	
Investor: Obec Český Rudolec 378 83 Český Rudolec 123	
Akce: ZTV sídliště Za Hanouskovými Český Rudolec	
Část: SO 04 Vodovod	
Obsah: Podélný řez vodovod V/3	

Projektant: 	
<b>DELTA</b> <b>projekt</b>	
<small>DELTA projekt s.r.o. Antonínská 15 38001 Dačice IČ: 261 60 150 DIČ: CZ26160150</small>	
<u><a href="http://www.deltaprojekt.cz">www.deltaprojekt.cz</a></u> • +420 773 046 424	
Zak. č.: 04 02 / 2018	Kopie:
Datum: červen 2020	
Stupeň: DPS	
Místo: Český Rudolec	Výkres:
Okres: Jindřichův Hradec	
Podél A4: 2	
Měřítko: 1: 1000 / 100	<b>D4.4</b>



KLADČSKÉ SCHEMA

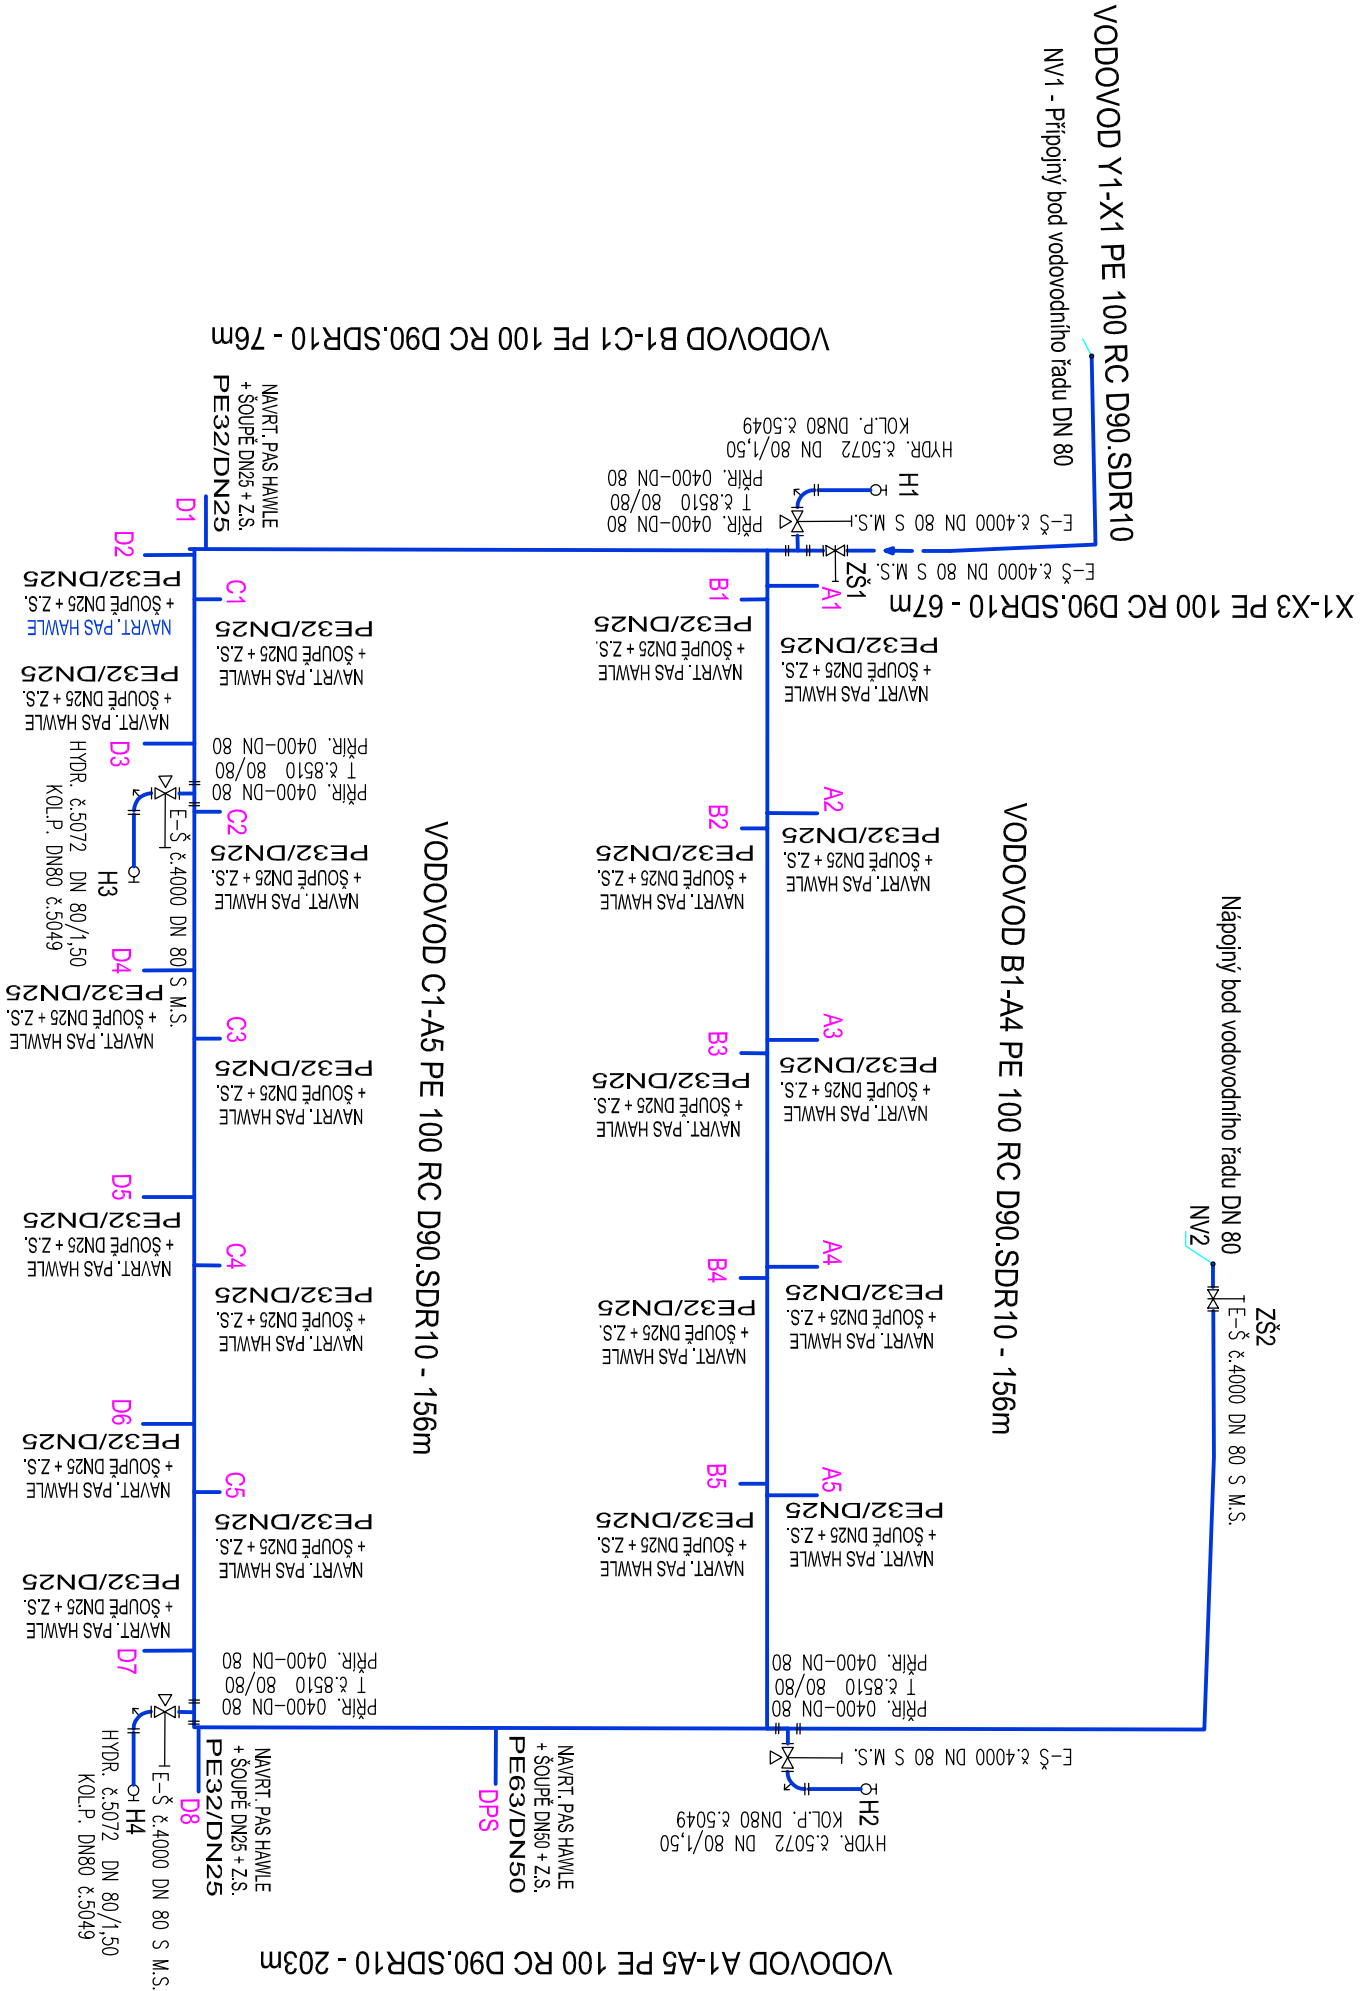

△ OPĚRNÝ BLOK



— navržený vodovodní řád

PŘÍPOUKY PRO JEDNOTLIVÉ NEMOVITOSTI UKONČIT NA HRANICI POZEMKU A ZASLEPIT

Hlavní projektant: Ing. arch. Miroslav Dvořák		Projektant:	
Projektant částí: Jiří Černý			
Autorizace: Ing. Zdeněk Hejman		<div><div><div><div><div><div></div></div></div><div><div><div><span></span></div><div><span></span></div></div></div><div><div><div><span></span></div><div><span></span></div></div></div><div><div><div><span></span></div><div><span></span></div></div></div><div><div><div><span></span></div></div></div></div><div><div>DELTA</div><div>projekt</div><div>www.deltaprojekt.cz +420 724 046 424</div></div><div><div>DELTA projekt s.r.o.</div><div>Antonínská 15</div><div>35001 Dvůrce</div><div>IC: 251 60 150</div><div>DIC: CZ251601150</div></div></div></div>	
Investor: Obec Český Rudolec 378 83 Český Rudolec 123			
Akce: ZTV sídliště Za Hanouskovými Český Rudolec	Zak. č.: 04 02 / 2018		Kopie:
	Datum: červen 2020		
	Stupeň: DPS		
Část: SO 04 Vodovod	Místo: Český Rudolec	Výkres: D4.6	
Obsah: Kladečské schéma vodovod	Okres: Jindřichův Hradec		
	Počet A4: 2		
		Měřítko: 1: 1000	

k.ú. ČESKÝ RUDOLEC		
ROSTLÝ TERÉN	MÍSTNÍ VOZOVKA	ROSTLÝ TERÉN

SMĚR PROTLÁČENÍ

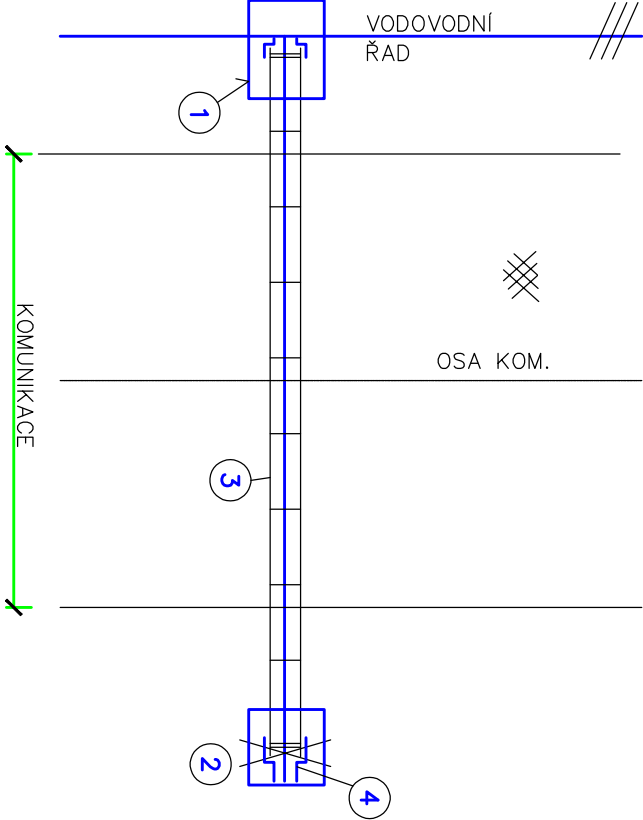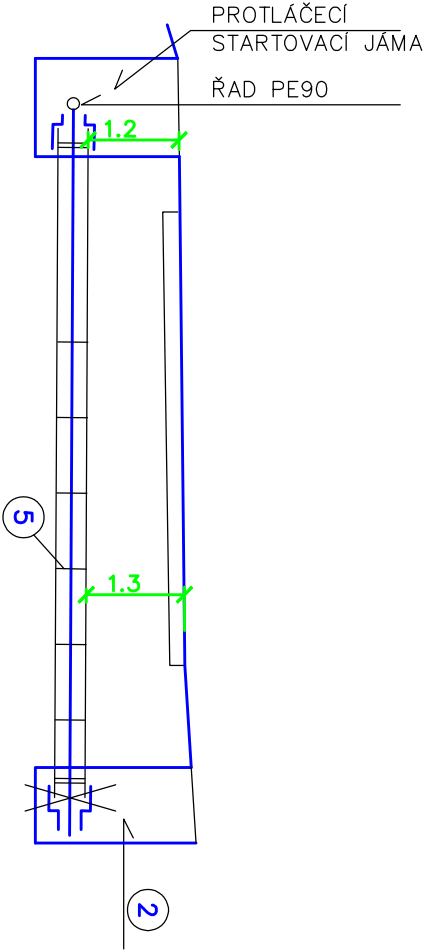

Důležité upozornění!!!

Tato PD je navržena na základě normového uložení stáv. IS (ČSN 73 6005, Příloha 8).  
Při realizaci je nezbytně nutné dodržet "Podmínky správce komunikace k přechodům komunikací protlakem – protlakem – pro přípravu a realizaci staveb".  
Náhrady za omezení užívání nemovitostí, při uložení plynovodů do siličnického pozemku, se řídí Zákonem o pozemních komunikacích, resp. zřízováním věcných břemen při umístění plynovodu do siličnických staveb a pozemků.


Legenda

- 1 Startovací jáma J1 1.0x1.0x1.5 požená
- 2 Vytahovací jáma J2 1.0x1.0x1.5 požená
- 3 Protlak chránička PE 110 pro potr.vodovodu PE 90, popis TZ a výkresová část, Návrh dimenze chráničky dle ČSN EN 12007-1
- 4 Těsnící manžeta na chráničku
- 5 Středící sedla (FP–kluzné vymezovací objímky)

Poznámka

Před zahájením výkopových prací budou prokazatelně vytyčeny veškeré stávající IS směrově i výškově, včetně upřesnění nivelet. Následně bude určena niveleta protlaku a spód vlastního protlačení. Umístění technologické jámy pro realizaci protlaku bude před výkopem odsouhlaseno správcem vozovky, projektantem a investorem.  
Při realizaci protlaku je nezbytně nutné dodržet podmínky správců komunikací, požadavky provozovatele plynovodu, SÚS a rozhodnutí MěÚ  
H min. 1.2 bm při křížení komunikace, dle ČSN 73 6101

Projektová dokumentace pro provedení stavby

Hlavní projektant: Ing. arch. Miroslav Dvořák		<div>Projektant:  <b>DELTA projekt</b> <small>DELTA projekt s.r.o. Antonínská 15 38001 Dačice IČ: 251 60 150 DIČ: CZ25160150 <a href="http://www.deltaprojekt.cz">www.deltaprojekt.cz</a> +420 724 046 424</small></div>		
Projektant části: Jiří Černý				
Autorizace: Jiří Černý				
Investor: Obec Český Rudolec 378 83 Český Rudolec 123				
Akce: ZTV sídliště Za Hanouskovými Český Rudolec		Zak. č.: 04 02 / 2018		Kopie:
		Datum: červen 2020		
		Stupeň: DPS		
Část: SO 04 Vodovod		Místo: Český Rudolec		Vykr:
		Okres: Jindřichův Hradec		
		Počet A4: 2		
Obsah: Protlak pod komunikací		Měřítko: 1: 50		D4.8